



管割図

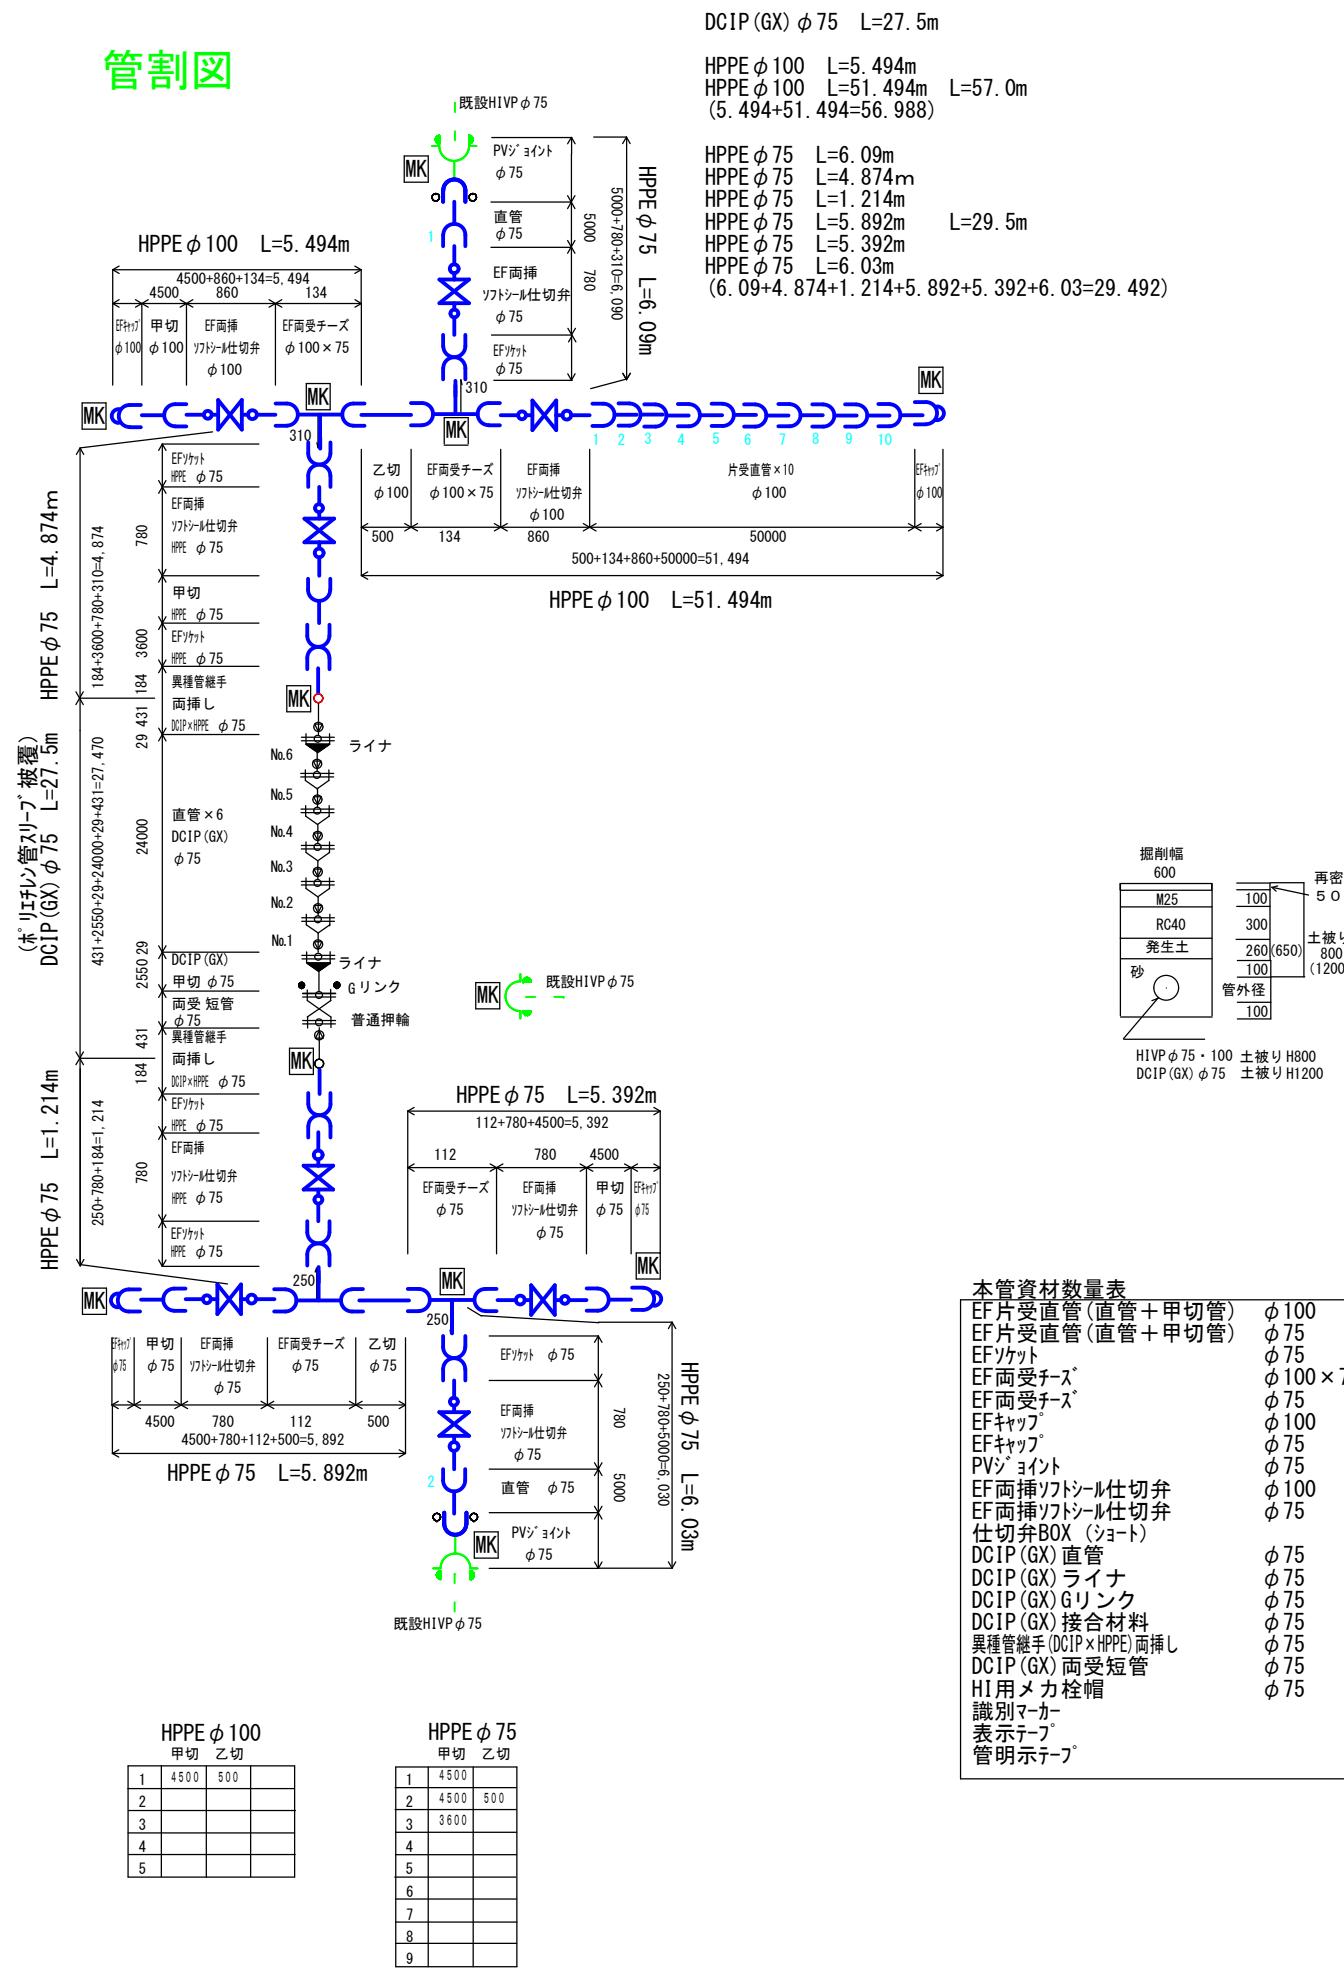

平面図

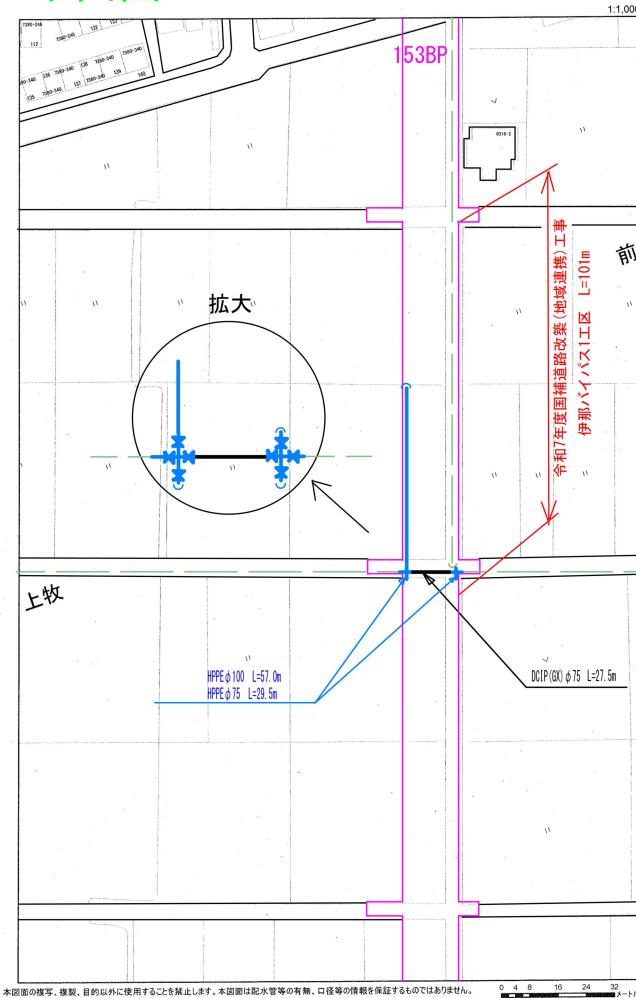

土工計算

舖裝切斷

$$10.75 \times 2 = 21.5 \div 22 \text{m}$$

表層 (5cm)

$$0.6 \times 10.75 = 6.45 \approx 6.5 \text{ m}^2$$

舗装版取壊し (表層と同じ)

運搬費

汚泥 22m

$$0.022\text{m}^3 \doteq 0.02\text{m}^3$$

AS塊

$$6.5 \text{ m}^2 \times 0.04 = 0.26 \text{ m}^3 \div 0.3 \text{ m}^3$$

处分費 酒酒

污泥

$$0.022t \doteq 0.02t$$

8

$$0.3\text{m}^3 \times 2.3 \text{ t/m}^3 = 0.69 \text{ t}$$

本管土工

DCIP (GX) ϕ 75 L=27.5m

HPPE ϕ 75 L=29.5m

HPPE ϕ 100 L=57.0m

本管資材数量表	当初	変更	単位
EF片受直管(直管+甲切管)	φ100	11	本
EF片受直管(直管+甲切管)	φ75	5	本
EFソケット	φ75	6	個
EF両受チーズ	φ100 × 75	2	個
EF両受チーズ	φ75	2	個
EFキャップ	φ100	2	個
EFキャップ	φ75	2	個
PVジョイント	φ75	2	個
EF両挿ワットシール仕切弁	φ100	2	個
EF両挿ワットシール仕切弁	φ75	6	基
仕切弁BOX(ショート)		8	個
DCIP(GX)直管	φ75	7	本
DCIP(GX)ライナ	φ75	2	個
DCIP(GX)Gリンク	φ75	1	個
DCIP(GX)接合材料	φ75	1	個
異種管継手(DCIP×HPPE)両挿し	φ75	2	個
DCIP(GX)両受短管	φ75	1	個
HI用メカ栓帽	φ75	1	個
識別マーカ		12	個
表示テープ		114	m
管明示テープ		27.5	m

本管労務内訳表	当初	変更	単位
ホリエチレン管据付工	φ100	57.0	m
ホリエチレン管据付工	φ75	29.5	m
鋳鉄管据付工	φ75	27.5	m
ホリエチレン管継手工	φ100	2	箇所
ホリエチレン管継手工	φ100	13	口
ホリエチレン管継手工	φ75	8	箇所
ホリエチレン管継手工	φ75	7	口
GX形継手工(直管受口)	φ75	7	口
GX形継手工(異形管受口)	φ75	1	口
GX形継手工(Gリンク)	φ75	1	口
ホリエチレン管(メカニカル)継手工	φ75	2	口
メカニカル継手工	φ75	3	口
ホリエチレン管切断工	φ100	2	口
ホリエチレン管切断工	φ75	4	口
鋳鉄管切断工	φ75	1	口
塩ビ管切断工 撤去管	φ75	3	口
仕切弁設置工	φ100以下	8	箇所
仕切弁ボックス設置工		8	箇所
管明示テープ工		27.5	m
管明示シート工		114	m
ホリエチレン管刈り工 被覆工(材料費込)		27.5	m

令和7年度					
管割・平面図	縮尺 FREE				
道路改良関連国道153号伊那バイパス					
第7-3工区配水管布設替工事					
課長	宮下	係長	伊藤		
照査	沓掛	設計	木村	製図	木村
図面番号		1葉中之1			
伊那市役所		水道整備課			